




工程设计资质证书编号:
建筑甲级:A113007189
园林甲级:A113007189
规划乙级:城规112010
市政乙级:A213007186
人防乙级:A213007186

备注 NOTE
*本图由施工图审查机构及消防审验部门审査合格后可用于施工。
本图中所有设计权利归公司所有。未经书面许可,不得擅自
使用、修改和复制等其他用途。
This drawing can only be used for construction after being
examined to be qualified and approved by Drawing Appraisal
Unit & Fire Control Committee. The copyright belongs to th
company. It's prohibited to use, change or copy
the drawing without written permission. It's prohibited to use, change or copy
the drawing for other purposes.

合作设计单位 CO-OPERATED WITH

说明 EXPLAIN

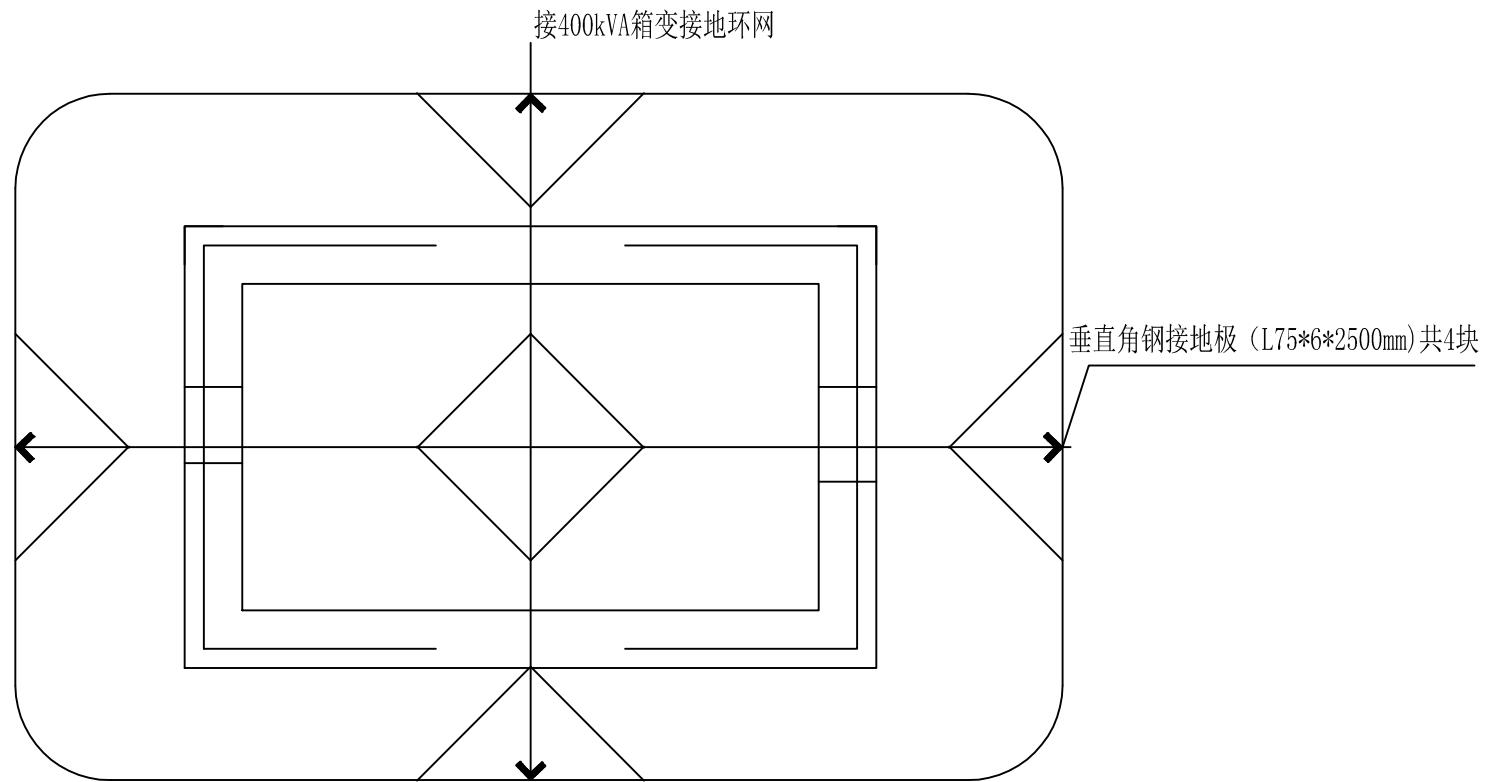

说明:

1. 本所主地网接地电阻≤4欧,且接地装置符合GB/T 50064-2014《交流电气装置的过电压保护和绝缘配合》。
2. 接地装置必须符合《电力设备过电压保护技术规程》,《电力设备接地技术规程》及《电气装置安装工程施工及验收规范》的要求。
3. 人工接地网的水平接地干线及分支线均采用-60X6扁钢,埋深0.6米以下,∠75X6角钢,每根长2.5米,极
间距大于5米,接地干线之间地中距离大于3米。当接地网通过设备及基础时,可埋于底下或绕道,但接地带不能断开。
4. 避雷器应设集中接地装置,并以最短的接地线与主地网相连。
5. 变压器应设螺栓活动连接的接地卡,并引出地面400MM,以便测接地电阻。
6. 接地网的外缘应闭合,外缘各角应做成圆弧形。接地干线交叉处应焊接,接地线的焊接应采用搭接焊,其搭接长度应
满足有关规定。
7. 接地装置所用钢材应作热镀锌防锈处理后,方可埋入地中。所有外露的接地线宜作热镀锌处理,其表面应涂
100mm宽度相等的绿色和黄色相间的条纹。在接地线引进建筑物的入口处和检修用临时接地点处,均应刷白色
底漆并标以黑色记号“⊕”。
8. 接地工程应在土建作场地平整及基础开挖时,由电气施工单位派人到现场配合同时进行。如开挖遇到岩石时,应回
填陶粘土以降低接地电阻。

审定 APPROVED BY	支永涛	支永涛
审核 VERIFIED BY	李亮	
项目负责人 PROJECT CHIEF	宋志荣	宋志荣
专业负责人 DIVISION CHIEF	支永涛	支永涛
校 对 CHECKED BY	周兴	周兴
设 计 DESIGNED BY	周浪	周浪
建设单位 CONSTRUCTION		
工程名称 PROJECT		
项目名称 SUB PROJECT		
图纸名称 DRAWING TITLE		
工程编号 JOB NO.		
阶段 STAGE	施工图	专业 DISCIPLINE
比例 SCALE		图号 FIGURE NO.
日期 DATE	2023.04	版本号 VERSION NUMBER